

## Акционерное общество "ИНТЕГРАЦИЯ" (АО "ИНТЕГРАЦИЯ")

СРО АСП Союз "Проекты Сибири" регистрационный номер в государственном реестре саморегулируемых организаций СРО-П-009-05062009. Регистрационный номер в реестре членов саморегулируемой организации №346 от 18.05.2018 г.

Заказчик: ФГАОУ ВО "Сибирский федеральный университет"

Объект: Капитальный ремонт по усилению участка строительных конструкций здания в осях С-М/27-45; Р-И/16-47 корпуса №24, расположенного по адресу: г.Красноярск, проспект Свободный дом 82, строение 1

РАБОЧАЯ ДОКУМЕНТАЦИЯ

Охранно-пожарная сигнализация
Основной комплект рабочих чертежей
362-19-ПС



# Акционерное общество "ИНТЕГРАЦИЯ" (АО "ИНТЕГРАЦИЯ")

СРО АСП Союз "Проекты Сибири" регистрационный номер в государственном реестре саморегулируемых организаций СРО-П-009-05062009. Регистрационный номер в реестре членов саморегулируемой организации №346 от 18.05.2018 г.

Заказчик: ФГАОУ ВО "Сибирский федеральный университет"

Объект: Капитальный ремонт по усилению участка строительных конструкций здания в осях С-М/27-45; Р-И/16-47 корпуса №24, расположенного по адресу: г.Красноярск, проспект Свободный дом 82, строение 1

РАБОЧАЯ ДОКУМЕНТАЦИЯ

Охранно-пожарная сигнализация
Основной комплект рабочих чертежей
362-19-ПС

Генеральный директор

Главный инженер проекта



А.С. Косяков

Ю.А. Складчиков

			Ведомость основных комплектов рабочих черте:										
Обозначение						e				Приме	ечание		
				362	-19-AC		Архите	ктурно-с	строительные решения				
				362	-19-ЭC		Систем	иа элект	роснабжения				
				362	-19-∏C		Охранн	но-пожар	рная сигнализация				
		Τ											
-		+											
-													
<u>و</u>													
Согласовано	+	+											
ллас													
<u>ರ</u>													
	일 일 일												
	Взам. инв. №												
	B												
	ата								362-19-ПС				
										ет", корп	yc №24,		
	Располож Ра					Подпись	Дата	ФГАОУ ВО "Сибирский федеральный уни расположенный по адресу: г.Красноярс дом 82, строение	к, просг 1	пект Своб	, бодный <sup>′</sup>		
			Разраб		Куценк	0	Mys	05.20	Капитальный ремонт по усилению участка	Стадия	Лист	Листов	
	<u>5</u>		Провер	ו נואנ	Складч	IVIKOB	M	- 05.20	строительных конструкций здания в осях С-M/27-45; Р-И/16-47	Р	1.1	2	
	Р С-М/27-45; Р-И/16-47 Р Ин. контр. Тучина Общие данные (начало) АО "ИНТ						IHTEГРА	.ЦИЯ"					
	Ш				l				Копировал			A4	

#### Ведомость рабочих чертежей основного комплекта

Лист	Наименование	Прим.
1.1	Общие данные (начало)	
1.2	Общие данные (окончание)	
2	Схема демонтажа-монтажа кабельных трасс сетей охранно-пожарной сигнализации на отм. 0,000 в осях 33-47/И-Т	

#### Ведомость ссылочных и прилагаемых документов

Обозначение	Наименование	Примечание									
	Прилагаемые документы										
362-19-∏C.C	Спецификация оборудования, изделий и материалов	1 лист									
	Ссылочные документы										
СП 5.13130.2009	Системы противопожарной защиты. Установки пожарной сигнализации и пожаротушения автоматические. Нормы и правила проектирования										
СФ-А-09/19	Технический отчет по итогам обследования технического состояния участка строительных конструкций здания корпуса №24 расположенного по адресу: г.Красноярск, пр.Свободный, 82, стр.1										
ГОСТ 31565-2012	Кабельные изделия. Требования пожарной безопасности										
РД 153-34.0-03.150-00	Межотраслевые правила по охране труда (правила безопасности) при эксплуатации электроустановок										

### Общие данные

- 1. В данном комплекте чертежей разработаны решения по демонтажно-монтажным работам сетей охранно-пожарной сигнализации и кабеленесущим элементам в рамках реализации работ по капитальному ремонту строительных конструкций в здании корпуса №24, расположенного по адресу:г. Красноярск, проспект Свободный, дом 82, строение 1.
- 2. В рамках данного проекта необходимо выполнить следующие работы:
  - Демонтажные работы кабельных каналов с сетями охранно-пожарной сигнализации;
  - Демонтаж оборудования охранно-пожарной сигнализации;
- Монтажные работы кабельных каналов после производства работ по усилению конструкций предусмотренных разделом 362-19-АС;
  - Монтаж оборудования охранно-пожарной сигнализации;
  - Восстановление кабельных линий;
  - Проверка работоспособности оборудования охранно-пожарной сигнализации;
- 3. Настоящая рабочая документация по демонтажно-монтажным работам сетей охранно-пожарной сигнализации и кабеленесущим элементам здания учебного корпуса №24 ФГАОУ ВО «Сибирский федеральный университет» в работоспособное состояние разработана на основании:
- "Технического отчета по итогам обследования технического состояния участка строительных конструкций здания корпуса №24 расположенного по адресу: г.Красноярск, пр.Свободный, д.82, стр.1" выполненного ООО "Экспертное бюро. ЮиС" в 2019г;
  - Задания на проектирование;
  - Архитектурно-строительных чертежей.

- 4. Последовательность демонтажных работ:
- 4.1 Отключить от приемно-контрольного прибора двухпроводную линию связи (ДПЛС) кабинета №143.
  - 4.2. Аккуратно отогнуть и снять пластиковую крышку кабельного канала.
- 4.3. Отключить кабели двухпроводной линии связи (ДПЛС) от извещателя объема и соединить их между собой в соответствии со схемой на листе 2.
  - 4.4. Демонтировать извещатель объема.
- 4.5. Выкрутить дюбель-саморезы крепления кабельного канала и аккуратно удалить секцию и угол кабельного канала на участке производства восстановительных работ.
- 4.6 Подключить к приемно-контрольному прибору двухпроводную линию связи (ДПЛС) кабинета №143
- 5. Последовательность монтажных работ:
- 5.1. Отключить от приемно-контрольного прибора двухпроводную линию связи (ДПЛС) кабинета №143.
- 5.2. Установить демонтированную секцию и угол кабельного канала на место, закрутить дюбель-саморезы, при необходимости выполнить новые крепления.
  - 5.2. Смонтировать извещатель объема на прежнее место
  - 5.3. Восстановить схему подключения извещателя объема в соответствии со схемой на листе 2.
  - 5.4. Уложить кабели в кабельном канале.
  - 5.5. Установить на место пластиковую крышку кабельного канала.
- 5.6 Подключить к приемно-контрольному прибору двухпроводную линию связи (ДПЛС) кабинета №143.
- 6. Указания по монтажу:

Электромонтажные работы выполнить согласно ссылочных документов специализированной организацией, имеющей разрешение на производство указанных работ.


Проект разработан в соответствии с действующими государственными нормами, правилами и стандартами.

Принятые технические решения соответствуют требованиям экологических, санитарно-гигиенических, противопожарных и других норм, действующих на территории Российской Федерации и обеспечивают безопасную для жизни и здоровья людей эксплуатацию объекта, при соблюдении предусмотренных проектом мероприятий.

Главный инженер проекта

Ю.А. Складчиков

						362-19-ПС					
Изм.	Кол.уч	Лист	№док	Подпись	Дата	ФГАОУ ВО "Сибирский федеральный университет", корпус №24, расположенный по адресу: г.Красноярск, проспект Свободный дом 82, строение 1					
Разра	5.	Куценко		Mys	05.20	Капитальный ремонт по усилению участка	Стадия	Лист	Листов		
Прове	ерил Складчиков		05.20	строительных конструкций здания в осях С-M/27-45; Р-И/16-47	Р	1.2	2				
Н. контр.		Тучина	l	Tilyz	05.20	Общие данные (окончание)	AO "V	1ΗΤΕΓΡΑ	АЦИЯ"		

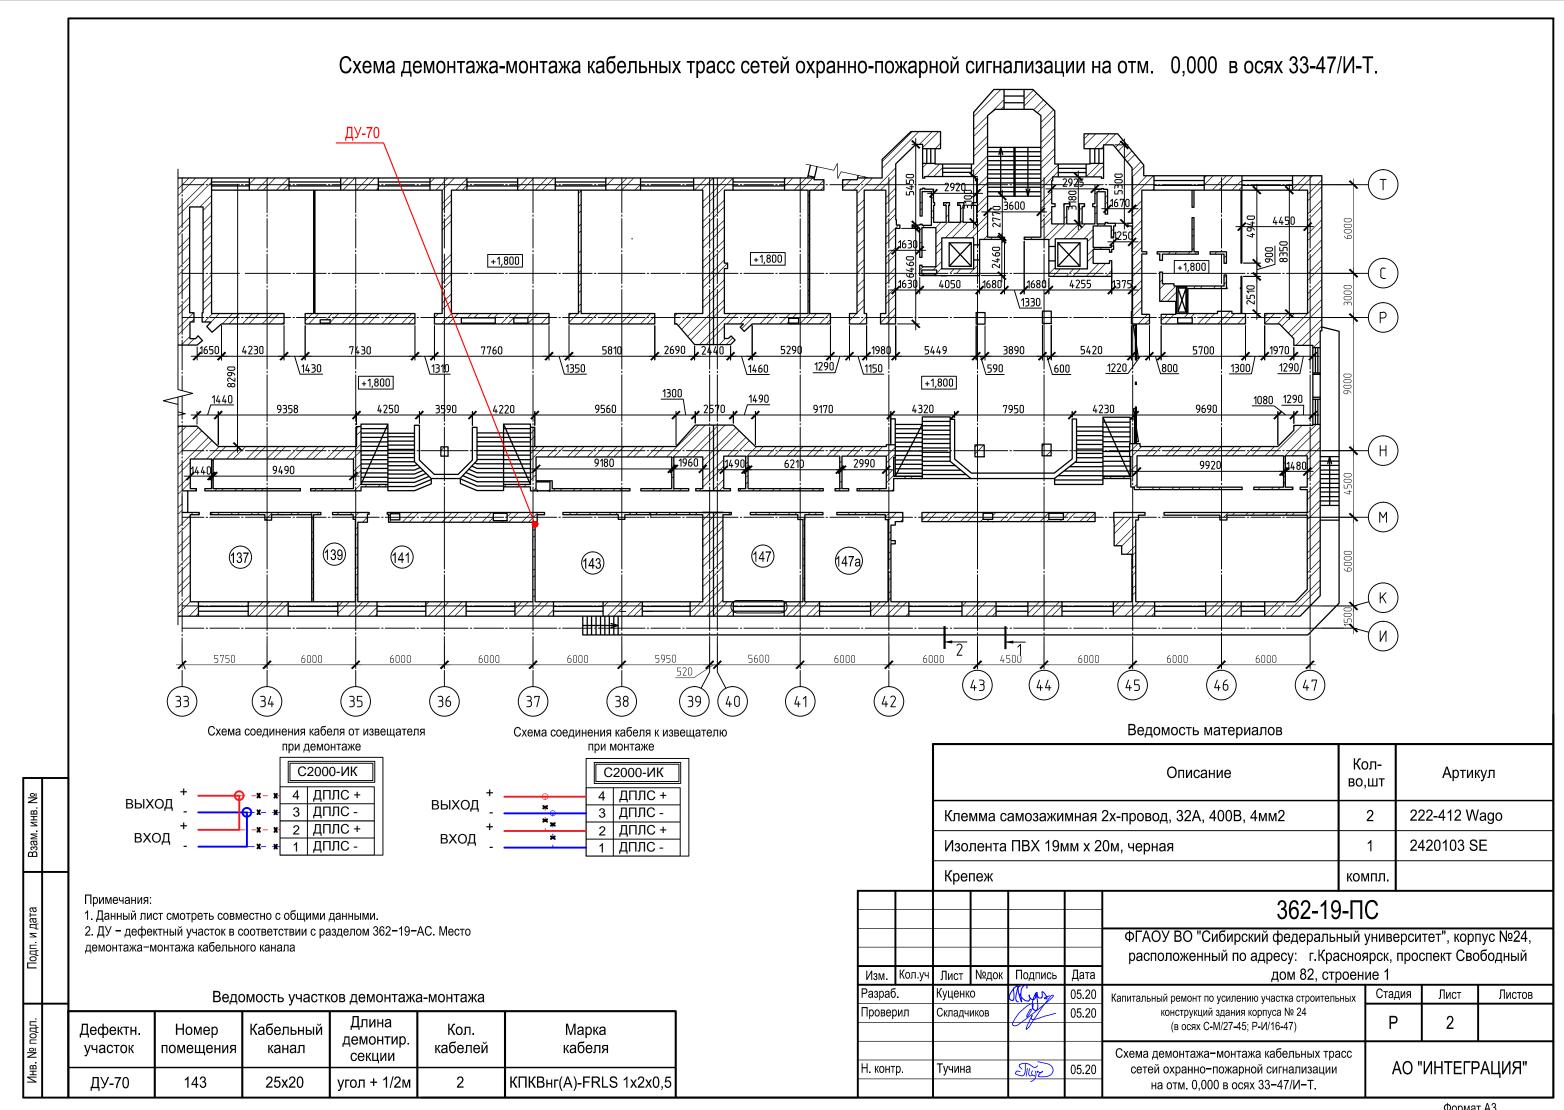

№ поз.	Наименование и технические характеристики оборудования и материалов	Тип, марка, обозначение документа, опросного листа	Код оборудования, изделия, материала	Завод-изготовитель	Единица измерения	Количество	Масса единицы, кг	Примечания
1	2	3	4	5	6	7	8	9
1	Монтажные материалы:				компл.	1		
1.1	Клемма самозажимная 2х-провод, 32А, 400В, 4мм2		222-412	Wago	шт.	2		
1.2	Изолента ПВХ 19мм x 20м, черная		2420103	SE	шт.	1		
1.3	Дюбель-гвозь 4х40			Россия	шт.	6		

Взам. инв. №	
Подп. и дата	
№ подл	

						362-19-ПС.С					
						ФГАОУ ВО "Сибирский федеральный университет", корпус №24,					
						расположенный по адресу: г.Красноярск, проспект Свободный					
Изм.	Кол.уч	Лист	№док	Подпись	Дата	дом 82, строение 1					
Разраб	5.	Куценко		Mars	05.20	Капитальный ремонт по усилению участка строительных	Стадия	Лист	Листов		
Прове	рил	Складчі	ИКОВ	A	05.20	конструкций здания корпуса № 24 (в осях С-М/27-45; Р-И/16-47)	Р	1	1		
Н. контр.		Тучина		Tilyz	05.20	Спецификация оборудования, изделий и материалов	AO "	ИНТЕГР	"RNДА		