

общество с ограниченной ответственностью "ААА+" КОМПАНИЯ КОМПАНИЯ КОМПАНИЯ ТЕЛ. 8(391) 286–37–47 / E-MAIL: AAA24RU@BK.RU

Капитальный ремонт лифтов для нужд ФГАОУ ВО "Сибирский федеральный университет" г. Красноярск, пр-кт Свободный 80, (общежитие №17)

AAA-05.3-18-KP ПРОЕКТНАЯ ДОКУМЕНТАЦИЯ

Раздел 4: "Конструктивные и объемно-планировочные решения"

Красноярск 2018




ОБЩЕСТВО С ОГРАНИЧЕННОЙ ОТВЕТСТВЕННОСТЬЮ "ААА+" 660012, Г. КРАСНОЯРСК, УЛ. ЯРЫГИНСКАЯ НАБЕРЕЖНАЯ, д. 29 ТЕЛ. 8(391) 286–37–47 / E–MAIL: AAA24RU@BK.RU

Капитальный ремонт лифтов для нужд ФГАОУ ВО "Сибирский федеральный университет" г. Красноярск, пр-кт Свободный 80, (общежитие №17) ААА-05.3-18-КР

ПРОЕКТНАЯ ДОКУМЕНТАЦИЯ

Раздел 4: "Конструктивные и объемно-планировочные решения"

Красноярск 2018

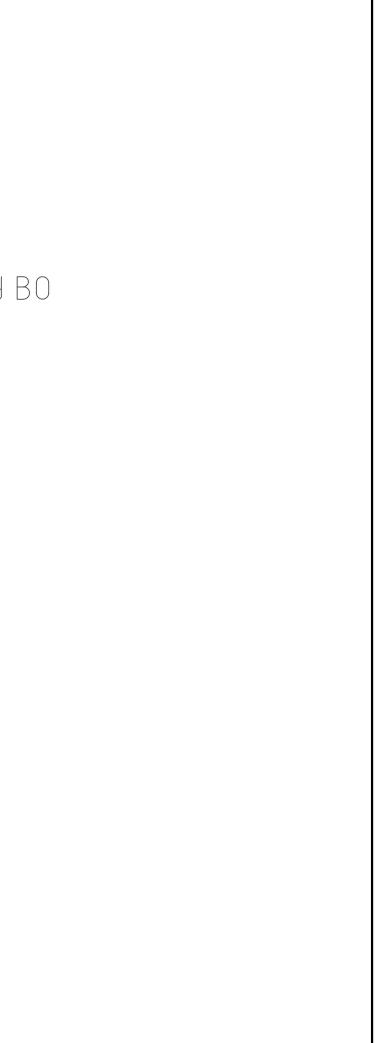

	Βεдомость ραδοчих чертежей основного комплекта						
Лист	Наименование	Примечание					
1	Общие данные						
2	Демонтажная ведомость						
3	План машинного помещения						
4	Сечение лифтовой шахты с машинным помещением, сечение лифтовой шахты						
5	Развертка А, Развертка Б, развертка В, Развертка Г (до капитального ремонта)						
6	Развертка А (демонтаж), развертка А (после капитального						
7	Схема расположения монтажного настила						
8	Ведомость отделки машинного помещения						
9	Ограждение настилов ОГ1, ограждение строительных проемов ОГ						
10	Приложение А						

Общие данные

1.1 Проектная документация "Капитальный ремонт лифтов для нужд ФГАОУ ВО "Сибирский федеральный университет" выполнена на основании задания на проектирование 1.2. Климатические условия:

(по СП 131.13330.2012 "Строительная климатология")

– место замены лифта –Красноярский край; г. Красноярск, пр-кт Свободный 80, (общежитие №17).

– строительно-климатический район IB;

– расчетная температура наиболее холодной пятидневки обеспеченностью 0,92 – минус 37°С;

– средняя температура воздуха в отопительный период – минус 6,7 °С;

– продолжительность отопительного периода Z = 233 суток;

2.1. Проектом предусмотрено

– замена лифта и установка нового лифта с машинным помещением грузоподъемностью 400 кг и

скоростью движения кабины 1,0 м/с производства фирмы ОАО "МОС ОТИС" Модель устанавливаемого лифта Otis 2000R.

В процессе проектирования использовались натуральные обмеры и чертежи завода изготовителя. Устанавливаемый лифт будет обслуживать восемь остановок. Монтаж оборудования лифта выполнять с деревянных настилов в соответствии со строительным заданием завода –изготовителя и требованиям настоящего проекта (см. КР).

	Лuc	m				Наименование	нование				
	З			Специф	лкация з	аменяемых элементов в машинном поме	цении				
	8			Схема ра	сположени	ия моншажного одорудорания					
	9			Ведомо	сть отде	делки машинного помещения					
			1			AAA-05.2-18-KP					
						ΑΑΑ-03.2- Ιδ-ΚΡ					
					_	Капитальный ремонт лифтов для нуж	а фгаоу во				
Изм.	Колгы	Лист	№док.	Noðn.	Дата	"Сибирский федеральный универси	imem"				
1311.	i wigi		IN UUK.		диши	г. Красноярск, пр-кт Свободный 80,	Стадия	Лист	Листов		
Разро	1δ.	Маще	IHKO			г. красноярск, пр-кії сооооный во, (общежитие №17)	П	1			
Προδε	рил	Исайк	ωна								
					+	Общие данные		ПРО	ЕКТНАЯ МПАНИЯ		
Н.кон	контроль Исайкина			1 1			N NU	VIIIАНИЯ ©(391) 286-37-47			

Ведомость ссылочных и прилагаемых документов Примечание Обозначение Наименование Лифты. Общие требования безопасности к устройству и установке FOCT P 53780-2010 Лифты. Правила и методы оценки соответствия лифтов в период эксплуатации ГОСТ Р 53783-2010 Лифты. Специальные требования безопасности при установке новых лифтов в существующее здание FOCT P 55967-2014 Строительное задание завода изготовиттеля

Согласованс

uнв.

σ

	Лисг	Π				Наименование		Пр	имечание
	3			Специфи	кация :	заменяемых элементов в машинном помеще	рил		
	8 Cxer			Схема рас	положен	ния моншажного оборудования			
	9			Ведомосі	пь отд	елки машинного помещения			
—	-					ААА-05.2-18-КР			
Изм.	Колун	Лист	№док.	Подп.	Дата	Капитальный ремонт лифтов для нужд "Сибирский федеральный университ			
						г. Красноярск, пр-кт Свободный 80,	Стадия	Лист	Листов
Разр Пров		Маще Исаџк				(общежитие №17)	Π	1	
	троль	Исайк				Общие данные		N KON	КТНАЯ ИПАНИЯ ((391) 286-37-47

Ведомость спецификаций


Строительная часть проекта выполнена на основании задания на проектирование строительной части выданного ОАО "МОС ОТИС" .

Демонтажная ведомость

Поз.	Наименование работ	Eð. U3M.	Кол.	Примеч.
1	лебедка	ШШ	1	
2	кабина	ШШ	1	
3	противовес	ШШ	1	
4	оборудование приямка	ШШ	1	
5	направляющие	ШШ	4	
6	дверь шахты	ШШ	8	
7	ограничитель скорости	ШШ	1	
8	натяжное устройство	ШШ	1	
9	канат ограничитель скорости	ШШ	1	
10	панель управления	ШШ	1	
11	вводное устройство	ШШ	1	
12	отводной блок	ШШ	1	
13	индуктивный датчик	ШШ	1	
14	концевой выключатель и этажный переключатель	ШШ	8	
15	переходная коробка	ШШ	3	
16	демонтаж дверного блока машинного помещения 800x1800	ШШ	1	
17	демонтаж существующего люка машинного помещения 900х900	ШШ	1	
18	демоншаж существующей стяжки пола машинного помещения	м2	6,98	
19	демонтаж существующей отделки стен и потолков машинного помещения (штукатурка, окраска)	м2	32,9	

Kanuma						
ירטט נטט"						
	Дата	Подп.	№док.	Лист	Колун	Изм.
г. Красноя			-			
or repairion,			!HKO	Маще	δ.	Разра
			ĴÔ	Петр	рил	Пробе
Демонрг						
			ენ	Петр	проль	Н.конг

AAA-05.2-18-KP							
пальный ремонт лифтов для нужд ФГАОУ ВО ибирский федеральный университет"							
ярск, пр-кт Свободный 80,	Стадия	Лист	Листов				
(общежитие №17)	Π	2					
ртажная ведомость		KON	КТНАЯ ПАНИЯ (391) 286-37-47				

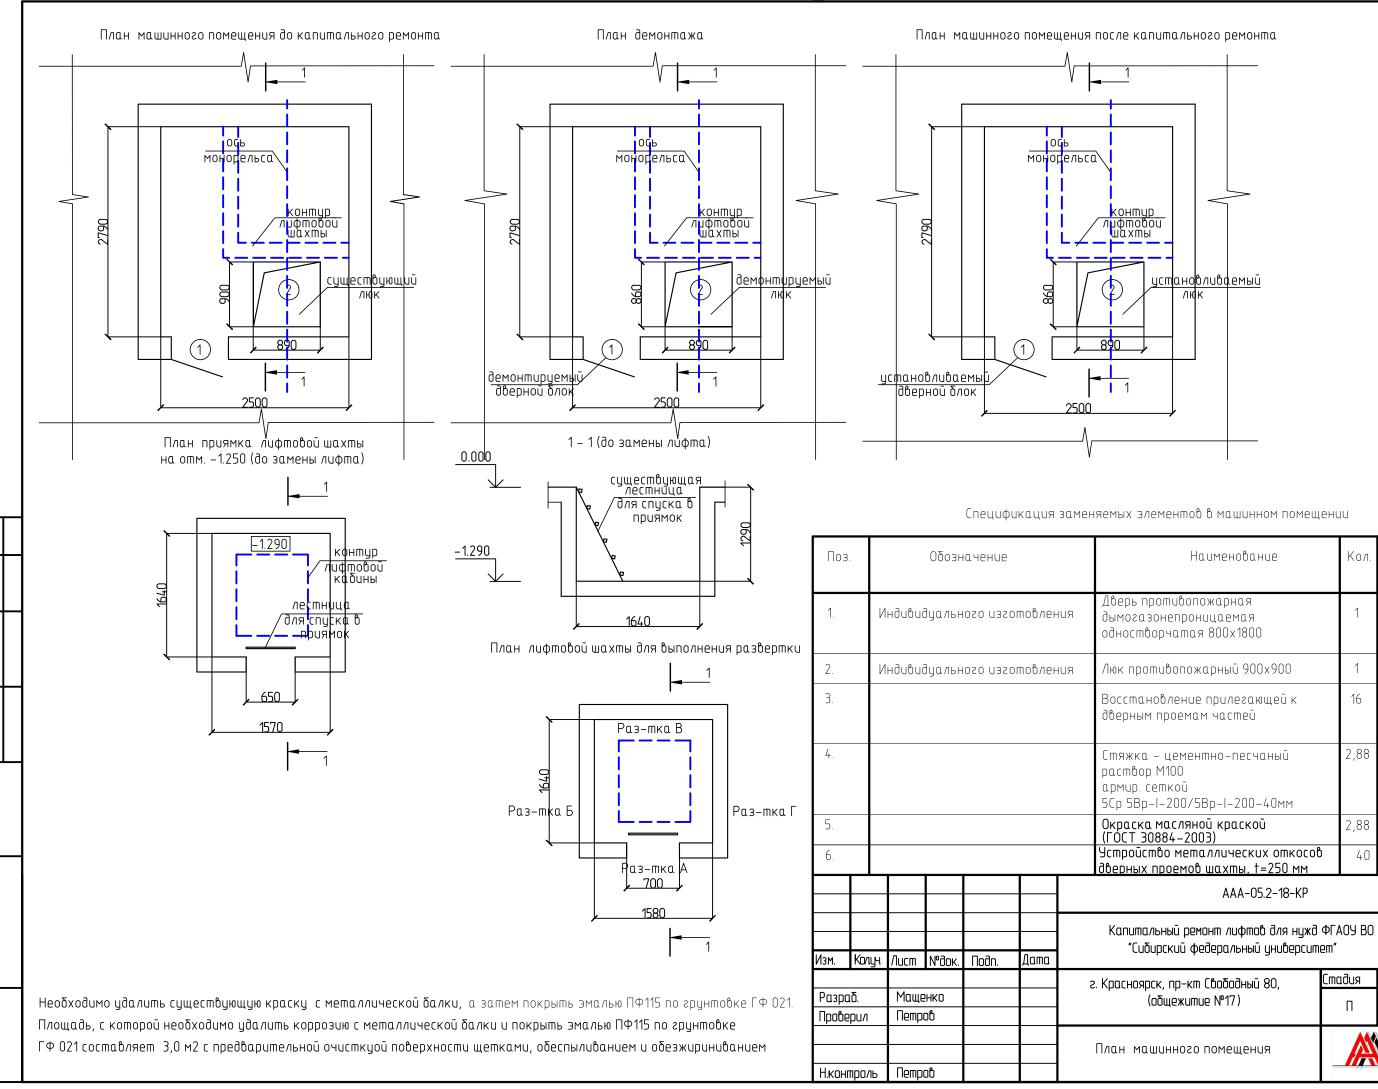

огласовано

UНĎ.

Взам.

⊐

loðn.


подл.


Инб.


Кол Macca Наименование Примеч ед.кг. ШШ Люк противопожарный 900х900 ШШ Восстановление прилегающей к 16 м2 2,88 м2 5Ср 5Вр-І-200/5Вр-І-200-40мм 2,88 м2 40


рск, пр-кт Свободный 80,	Стадия	Лист	Листов
(общежитие №17)	Π	3	
ишинного помещения		KO	КТНАЯ ИПАНИЯ 0(391) 286-37-47

SON.M

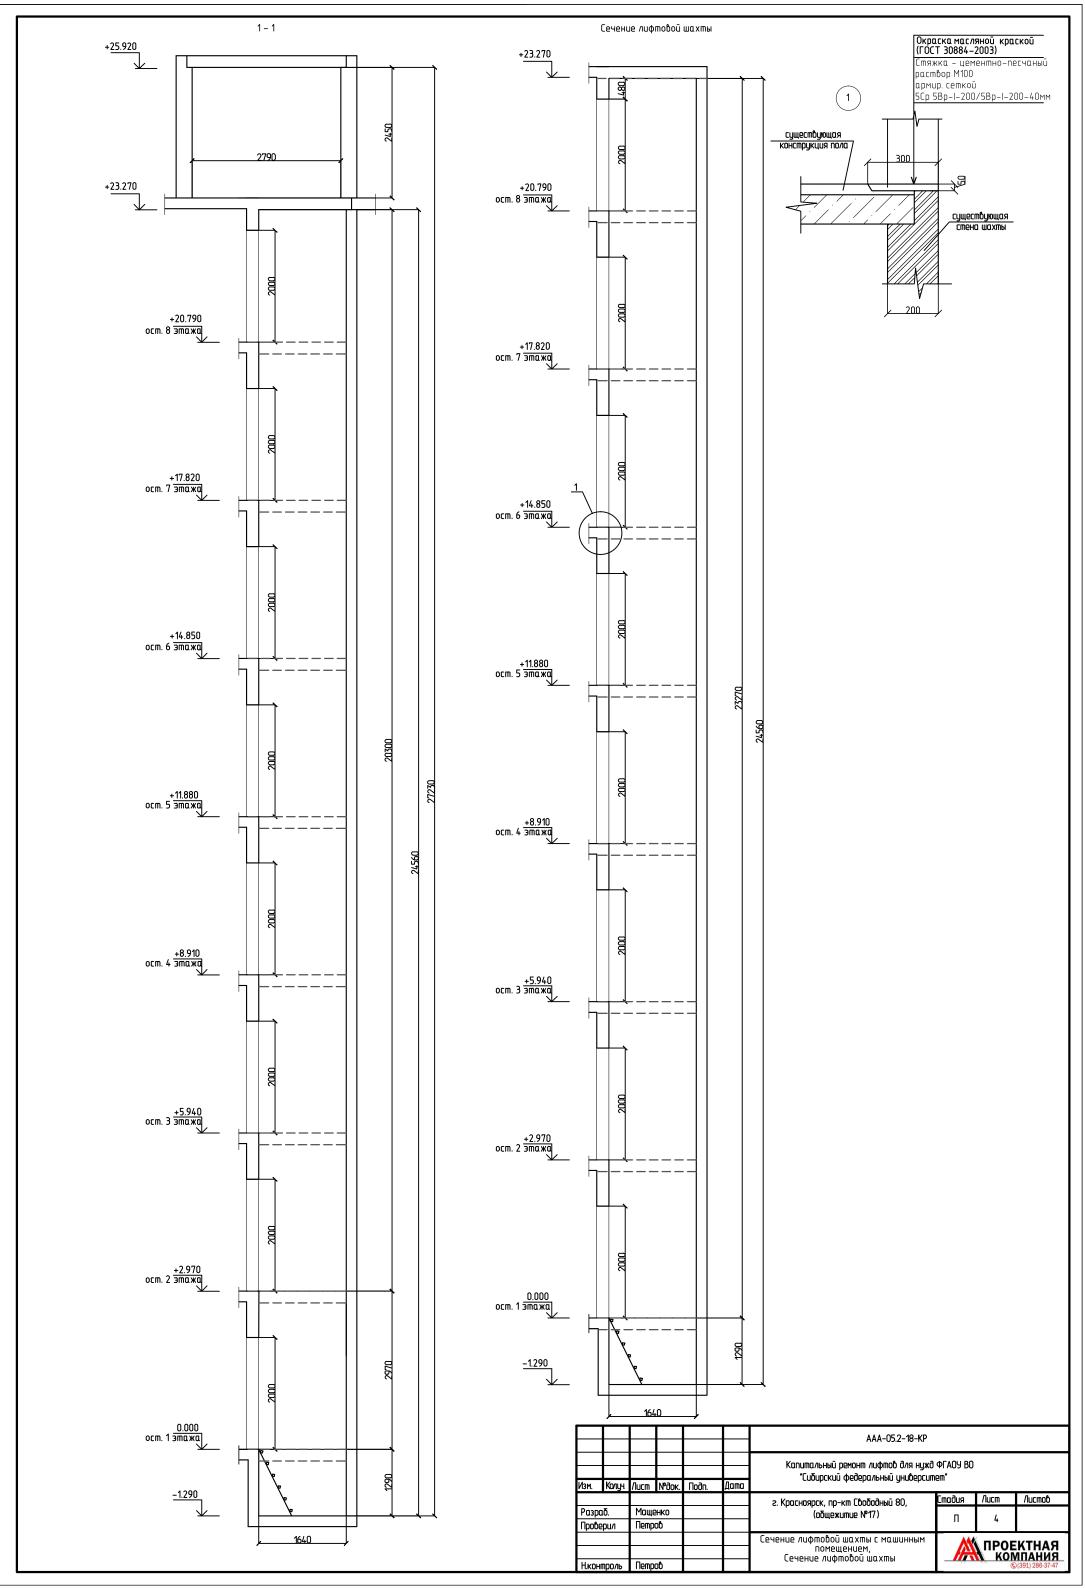


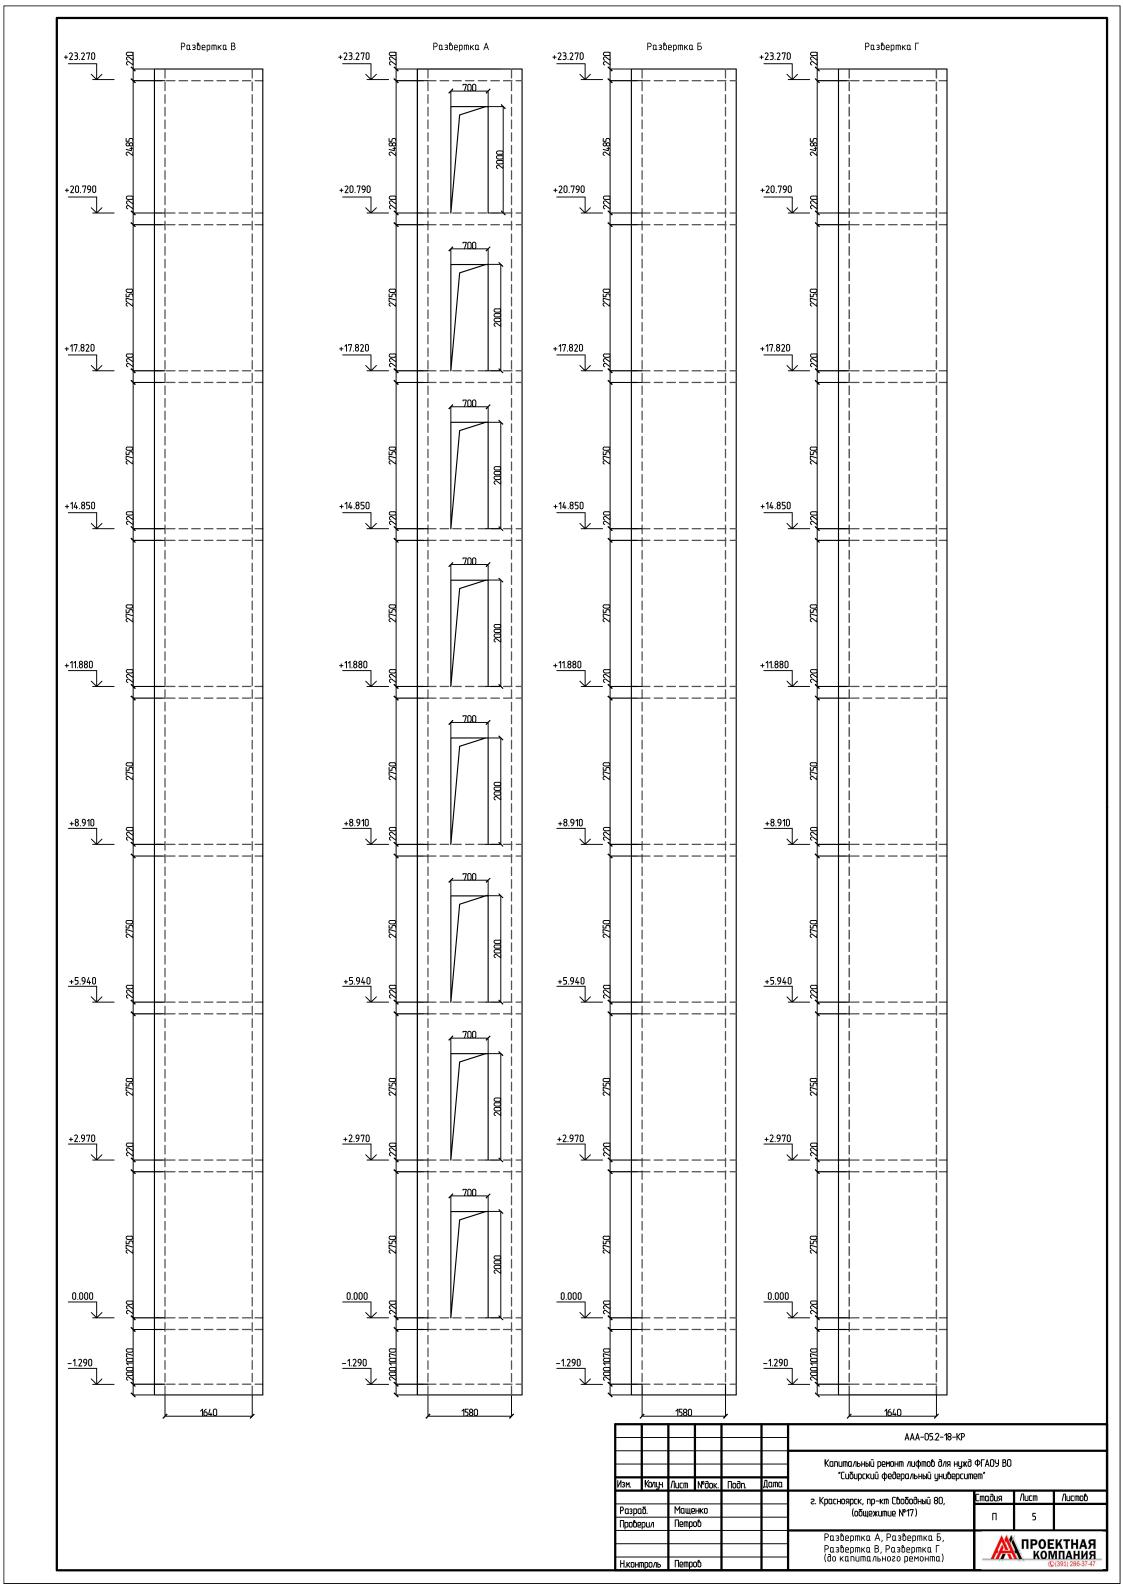

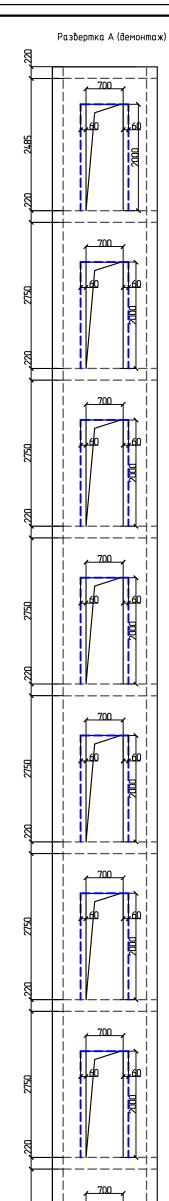

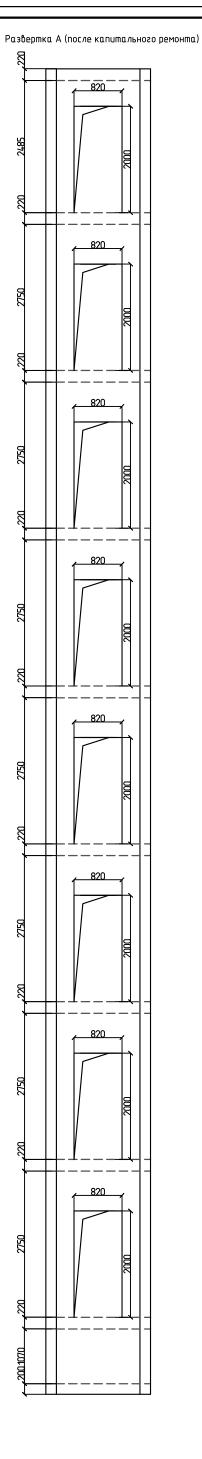


Расположение отверстий в плите машинного помещения

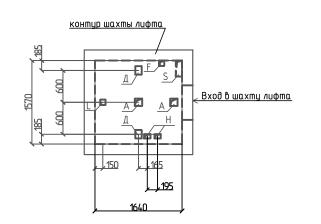

Перечень отверстий в плите машинного помещения

Обозначение отверстия	Размеры отверстия	Количество	Назначение отверстий						
A	140x140	2	Для тяговых канатов						
D	160x120	2	Для монтажа направляющих кабины						
F	100x100	1	Для подвесного кабеля						
Н	80x120	2	Для канатов ограничителя скорости						
l	100x100	1	Для монтажа дверей шахты						
S	120x300	1	Для электроразбодки						
— Заделать после монт	- Задалать погле мантажа. Заказчик								

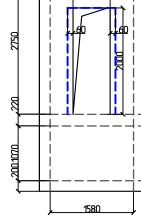


Условные обозначения


— — — — – демонтируемая часть проема лифтовой шахты

При расширении дверного проема лфтовой шахты, не затрагивать


несущую часть шахты и перемычку, демонтажу подлежат только гипсолитовые участки, прилегающие к проему.

						ΑΑΑ-05.2-18-ΚΡ Καριμοακτικώ ρογοιμο αιφορό διας μεγά ΦΓΑΩΝ ΒΟ					
						Капитальный ремонт лифтов для нужд ФГАОУ ВО "Сибирский федеральный университет"					
Изм.	Колун	/lucm	№док.	Noðn.	Дата						
						г. Красноярск, пр-кт Сбободный 80,	Стадия	Nucm	Листов		
Разр	αδ.	Маще	ehko			(oδwexumue №17)	П	6			
Проб	ерил	Петр	DÔ			·····	11	D			
						Развертка А (демонтаж), Развертка А (после капитального	ПРОЕКТНАЯ КОМПАНИЯ				
Н.кон	нтроль	Петр	DÔ				осле капитального (391) 22 ©(391) 22)(391) 286-37-47		

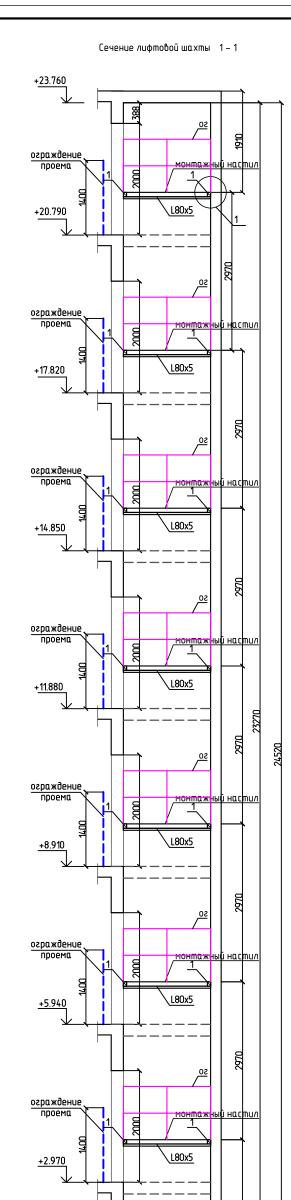

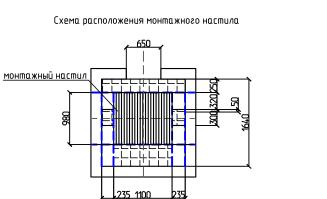

1570

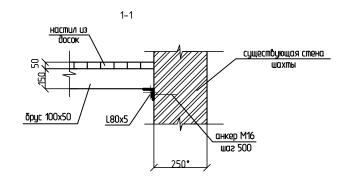

Спецификация к элементам монтажных настилов

Поз.	Обозначение	Наименование	Кол.	Масса ед.кг.	Примеч.
H1		Настил монтажный	8		
		Брус 100Х150, L=1570	2	0,024	0,048
		Доска 100Х50	мЗ	1,03	
		уголок <u>80x5 ГОСТ 8509-93</u> *l=1,57 м С245, ГОСТ27772-88	2	9,29	18,58
		Анкер М 16	10		

Условные обозначения

💶 – зона установки лифтового оборудования

2. Доска настила толщиной не менее 50мм

3. Размер бруса в сечении не менее 100x150мм

4. Доски настила закрепить на брусе гвоздями

5. Зазор между досками настила не более 5мм 1. Настилы предназначены для монтажа лифтового оборцдования

2. Настилы устанавливать на типовые стоечные леса или опорные балки

3. Настилы, балки и леса не должны находиться в зонах установки лифтового оборудования

4. Настилы, балки и леса не должны находиться в зонах установки лифтового оборудования

5. Деревянные щиты настилы должны изготавливаться из досок хвойных пород не ниже 2 ого сорта, подвергнутых антисептической обработке. Деревянные настилы и ограждения

должны подвергаться глубокой пропитке огнезащитным составом.


При зазоре между краем настила и стеной шахты более

300 мм, необходимо на настил установить с соответствующей стороны ограждения, выполненные из досок или металлических

труб, высотой 1100 мм, имеющие внизу бортовую доску, высотой не

менее 150 мм, промежуточный элемент и перила.

Элементы и конструкции не должны иметь острых углов,

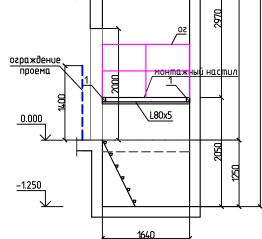


режущих кромок и заусенцев. Концы настилов должны быть надежно закреплены на балках и в нишах с тем, чтобы исключить возможность их смещения или опрокидывания. Установка настилов производится последовательно снизу вверх, начиная с установки в приямке. Щиты-настилы монтируются на горизонтальные элементы шахты, расположенные в одной плоскости. Перед установкой настила необходимо убедиться, что эти элементы прочно закреплены к стойкам или закладным деталям шахты. Строительные проемы должны быть снабжены съемными ограждениями, удовлетворяющими следующим требованиям: Леса-настилы и ограждения допускаются к эксплуатации только после приемке их комиссией и оформлением "Акта готовности подмостей, установленных в шахте лифта и ограждений дверей шахты к производству работ по монтажу лифтов".

					ААА-05.2-18-КР Капитальный ремонт лифтов для нужд ФГАОУ ВО "Сибирский федеральный университет"					
Колци	Auco	Maor	Dodo	/omo						
NUNIYA	/IULIII	IN°UOK.	HOON.	диши	з Красирарск, ррукт Срободиний во Стадия Лист Лист					
ιδ. DU/I					г. крисниярск, пр-кії соцороный 80, (общежитие №17)	П				
•					Схема расположения моншажного настила		ПРОЕКТНАЯ КОМПАНИЯ			
		δ. Μαιμε ρυл Πетр	δ. Мащенко рил Петроб	pu/i Nempoô	δ. Μαщенко ρυπ Πетроδ	Колуч Лист №док. Подп. Дата Кацитальный ремонт лифтов для нужё "Сибирский федеральный универсиг Колуч Лист №док. Подп. Дата "Сибирский федеральный универсиг Колуч Лист №док. Подп. Дата "Сибирский федеральный универсиг Колуч Лист №док. Подп. Дата "С. Красноярск, пр-кт Свободный 80, (общежитие №17) рил Петров Схема расположения монтажного настила	Колун Лист №док. Подп. Дата Капитальный ремонт лифтов для нужд ФГАОУ ВО "Сибирский федеральный университет" Колун Лист №док. Подп. Дата "Сибирский федеральный университет" Колун Лист №док. Подп. Дата "Сибирский федеральный университет" Б. Мащенко	Калитальный ремонт лифтов для нужд ФГАОУ ВО "Сибирский федеральный университет" Колуч Лист №док. Подп. Дата Σ Мащенко С С С С Лист Лист δ. Мащенко Собщежитие №17) Стадия Лист П 7 0 Схема расположения монтажного настила Схема расположения монтажного настила Схема расположения монтажного настила Схема расположения монтажного настила Схема расположения монтажного настила		

			Вид оп	іделки эл	іементов	интерь	гров					
Наименование номер помеще		Потолок	ло- щадь, м2		ы или Пло- ородки м2		Низ стен (панели)	Пери- метр, м	Примечания			
машинное помещение	(Г	окраска масляной краской ОСТ 30884-2003		6,98 штукал окрас масля крас (ГОСТ 308		25,92	_	_	_			
		Эксплик	αция	полов м	ашиннс	MON 03(ещения					
Номер помещения	Tun* noлa	Схема пол пола п			Д	анные :	элементов по (мм)	ЛЦ	Площад м ²			
1	2	3 4						4		4		
машинное помещение	1		40	Окраска масляной краской (ГОСТ 30884–2003) Стяжка – цементно-песчаный раствор М100 армир. сеткой 5Ср <u>5Вр-I-200</u>– 40мм Железобетонная плита перекрытия (существующая)								
	<u> </u>											

B3am. uHb. N°													
dama								AAA-05.2-18-KP					
Noðn. u ð								Капитальный ремонт лифтов для нужд ФГАОУ ВО "Сибирский федеральный цниверситет"					
		Изм.	Колун	Лист	№док.	Подп.	Дата	כמסמקרגמת קפספקתאסחסם קחמספקרמוז	em				
								г. Красноярск, пр-кт Свободный 80,	Стадия	Лист	Листов		
подл.		Разраб.		Мащенко				(οδщежитие №17)	П	8			
		Проверил		Петра	ეე					0			
N°								Ведомость отделки машинного		ПРОЕ	ктила		
NHÔ. Nº								помещения	ПРОЕКТНАЯ КОМПАНИЯ				
		Н.контроль		Петра	ეზ						©(391) 286-37-47		

Согласовано

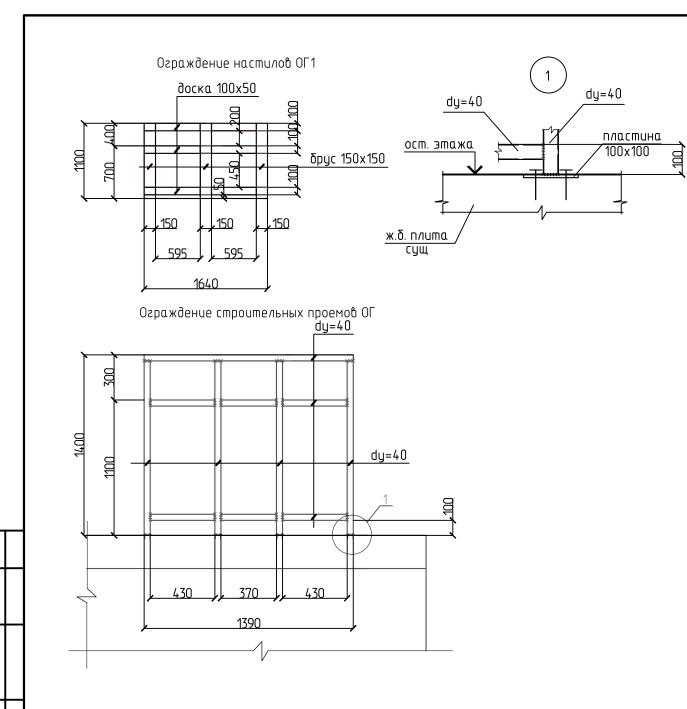

Спецификация элеме

Поз.	Обозначение	Наименование	Кол.	Масса ед.кг.	Примеч.
		Ограждение ОГ1	16		
		брус 150x150, L=3,3 м	мЗ	0,074	
		доска 100х50, L=4,92 м	мЗ	0,025	
		Ограждение ОГ	8		
		<u>d=40 ГОСТ 3262-75*</u> Lобщ=9,77 м ГОСТ 27772-88		37,51	
	FOCT 19903-74		4	0,63	2,52

1. Материал ограждений и закладных изделий сталь марки С 345 по ГОСТ 27772-88.

2. Сварку производить электродами типа Э 42 по ГОСТ 9467-75.

Согласовано

₽

. GΗD

Ξ

u dama

Инв. № подл.

3. Деребянные щиты настилы должны изготавливаться из досок хвойных пород не ниже 2 ого сорта, подвергнутых антисептической обработке. Деревянные настилы и ограждения должны подвергаться глубокой пропитке огнезащитным составом.

						AAA-05.2-18-KP					
						Капитальный ремонт лифтов для нужд "Сибирский федеральный университ					
Изм.	Колун	Лист	№док.	Подп.	Дата	саварскаа феверальный днаверсат	lem				
						г. Красноярск, пр-кт Свободный 80,	Стадия	Лист	Листов		
Разраб.		Мащенко				(общежитие №17)	П	9			
Проверил		Петр	00				11	7			
						Ограждение настилов ОГ1,		ПРОЕ	ктила		
						Ограждение строительных проемов ОГ	ПРОЕКТНАЯ КОМПАНИЯ				
Н.контроль		Петр	00						0(391) 286-37-47		

ентов	ограждени	JŪ
-------	-----------	----